電気設備特記仕様書

1. 工 事 名 称

調布市立柏野小学校前学童クラブ(仮称)設置工事

2. 工 事 場 所

東京都調布市佐須町2丁目19番地5

- 3. エ 事 項 目
- (1) 幹線・動力設備工事
- (2) 電灯・コンセント設備工事
- (3) 情報(電話・LAN・テレビ)設備工事
- (4) インターホン設備工事
- (5) 非常通報設備工事
- (6) 監視カメラ設備工事
- (7) 自動火災報知・音声警報設備工事
- (8) 機械警備用配管設備工事
- (9) 撤去工事
- 4. 一般事項
- (1) 適用範囲
- ア. この特記仕様書及び設計図書に記載されない事項は、「東京都電気設備工事標準仕様書 平成26年版」による。
- イ. この工事は設計図書に従い施工するが、設計図書に明記されていない事項で、工事の性質上当然必要なものは 監督員の指示に従い施工する。
- (2) 優先順位

この工事の優先順位は下記とする。

- (1) 現場説明、質疑回答書
- (2) 特記仕様書
- (3) 設計図書
- (4) 東京都電気設備工事標準仕様書 平成26年版
- (3) 受注者は工事施工に当たり、労働安全衛生法及び建築基準法に定める工事に関する諸法令を守るとともに工事の円滑な進行を図らなければならない。
- (4) 工事に使用する各機器は、承諾図面により監督員の承諾を受けた後に製作する。
- (5) 軽微な変更

現場の納まり、取り合いなどの関係で材料の寸法・取付位置または取付寸法など軽微な変更は、監督員の指示に 従う。この場合請負金額の変更は原則として行わない。

- (6) 契約締結後、各種提出書類を速やかに提出すること。
- (7) 本工事に関連する関係諸官公庁への申請手続き、届出等は受注者がこれを代行し、これに要する費用は請負金額内に含むものとする。
- (8) 受注者は完成検査合格後、速やかに監督員立会いのもと、発注者に対して取扱い説明、工事内容説明を行うこと。 また運転並びに保守点検に必要な付属品工具類、機器取扱説明書、その他必要書類を引渡すこと。
- (9) 工事の施工に伴い生じた発生材のうち、再生可能なものは極力再生業者に引渡すものとする。 それ以外のものについては関係法令に従い適切に処理すること。この場合は産業廃棄物処理登録者のもとで処理し、 廃棄物の証明書を監督員に提出すること。

- 5. エ 事 概 要
- (1) 幹線.動力設備工事

既設計か計器盤のブレーカー改修及び動力電灯盤新設に伴う幹線ケーブルの敷設を行う。 また、空調盤新設及び空調室外機への配管配線及び試験調整の一切を行う。

(2) 電灯. コンセント設備工事

照明器具、配線器具の取付及び配管配線並びに試験調整の一切を行う。

(3) 情報(電話・LAN・テレビ・時計)設備工事

電話、テレビ端子等の機器の取付及び配管配線並びに試験調整の一切を行う。

(4) インターホン設備工事

インターホン親機及び玄関子機等の機器取付及び配管配線並びに試験調整の一切を行う。

(5) 非常通報設備工事

非常通報装置(110番)より、非常用押ボタン等への配管配線及び機器取付、調整、申請の一切を行う。 なお、機器類は本工事とし、機器取付、調整、申請等は専門施工会社とする。

(6) 監視カメラ設備工事

監視カメラ、モニターの機器取付及び配管配線並びに試験調整の一切を行う。

(7) 自動火災報知. 音声警報設備工事

受信機、感知器、スピーカー等の機器取付及び配管配線並びに試験調整の一切を行う。

(8) 機械警備用配管設備工事

機械警備用配管及び機器取付用ボックスの取付を行う。

(9) 撤去工事


図示する機器類及び配管配線の撤去を行う。


- 6. 特 記 事 項
- (1) 全ての空配管には1.2mmビニール被覆鉄線を挿入し、行先表示札を取付ける。
- (2) 機器は原則として指定色仕上げとする。
- (3) 建築基準法の規定に基づき「耐火構造等の防火区画」の電線管、ケーブル、その他の管により貫通する場所は、 国土交通省大臣認定工法による貫通措置を施すこと。
- (4) フラッシュプレートは特記あるもの及び特殊なものを除き新金属製とする。
- (5) カバープレートは用途別に明確な表示をする。
- (6) 屋外露出の電線管、プルボックス及び露出ボックスは溶融亜鉛メッキ仕上げとする。


凡 例

記号	名称	備考	記号	名称	備考
	テナント用WHMボックス	既設ブレーカー改修		非常通報機(110番)	
	電灯動力分電盤		①	110番受理電話機	
\bowtie	開閉器盤		0	110番発報確認ランプ	
			0	110番非常押ボタン	
9 9	換気扇	別途機械設備工事			
			₽	監視カメラ	
0	照明器具	天井付	ITV	ITV機器 (事務室カウンター下部収納棚に収納)	
— —	照明器具	壁付	MTV	監視モニター	
О	照明器具	壁付	t	カラーモニター付インターホン親機	
0	照明器具	ダウンライト	0	カラーカメラ付玄関子機	
•	非常照明器具	蓄電池内蔵	(ER)	電気錠	建築工事
•	避難口誘導灯	蓄電池内蔵		受信機 (P型2級5回線)	
				機器収容箱 埋込 (P) (B) (C) 収納	
•	埋込スイッチ 1P-15A 金属プレ-ト付	付記3,4は3路,4路を示す	P	発信機 P型2級	
• L	埋込スイッチ 1PL-15A 確認表示灯付 金属プレート付	付記3,4は3路,4路を示す	B	地区音響装置	
• н	埋込スイッチ 1PH-15A 位置表示灯付 金属プレート付	付記3,4は3路,4路を示す	0	表示灯(LED)	
⊖	埋込コンセント 2P-15A×1 金属プレート付	2口以上は付記による	3	光電式スポット形感知器 2種	
⊖ _E	埋込コンセント 2P-15A×1 接地極付 金属プレート付	2口以上は付記による	□	定温式スポット形感知器 特種	
⊖ EET	埋込コンセント 2P-15A×1 接地極,接地端子付 金属プレート付	2口以上は付記による			
⊖ LK	埋込コンセント(ヌケ止め) 2P-15A×1 金属プレート付	2口以上は付記による			
① 20A E	埋込コンセント 2P-20A×1 接地極付 金属プレート付			配管配線	天井隠ぺい
⊖ WP ET	防雨コンセント(ヌケ止め) 2P-15A×2 接地極,接地端子付			配管配線	床隠ぺい
				配管配線	露出
ø	ライトコントロール(電源スイッチ共)			配管配線	地中
S ∕親	照明制御装置(熱線センサー内蔵) 親器8A 広域検知形			ケーブル配線	天井内ころがし
\$ ∕ _₹	照明制御装置(熱線センサー内蔵) 子器		1 1 1	配管配線	立上げ、素通し、引下げ
S/(FAN)	照明制御装置(熱線センサー内蔵) 子器 換気扇接続端子付			ジョイントボックス	
● _A	熱線センサー用操作スイッチ 連続・自動・手動切替15A		\boxtimes	プルボックス	付記WPは溶融亜鉛メッキ仕上け
● 24H	24時間換気スイッチ	別途機械設備支給品			
&	扇風機(壁掛型)				
				ボックスのサイズは下記による。	
	端子盤			(WP) ─ 防水型 	
● _{TEL}	壁付電話モジュラージャック(6極4心)		1 11	──> 高さ:200 ──> 横 :200	
● LAN	壁付LANモシ゛ュラーシ゛ャック(8極8心)			─────────────────────────────────────	
TEL	床付電話モジュラージャック(6極4心)				
©	テレビ端子		なお、付記	! (WP) は溶融亜鉛めっき仕上げとする。	
\triangle	天井埋込型スピーカー		付記	(VE) は樹脂製 (150×150×100) とする。	
				用はET付きとする。	

記	調布市立柏里	野小学校前学童クラブ(伽	反称)設置工事	設計図
		凡例	縮尺	снк
事 		ソ.ア タ Yagasaki To	tal Planning 一級建築士事務所 総合計画 登録第32361号	2015 • 09 • 04

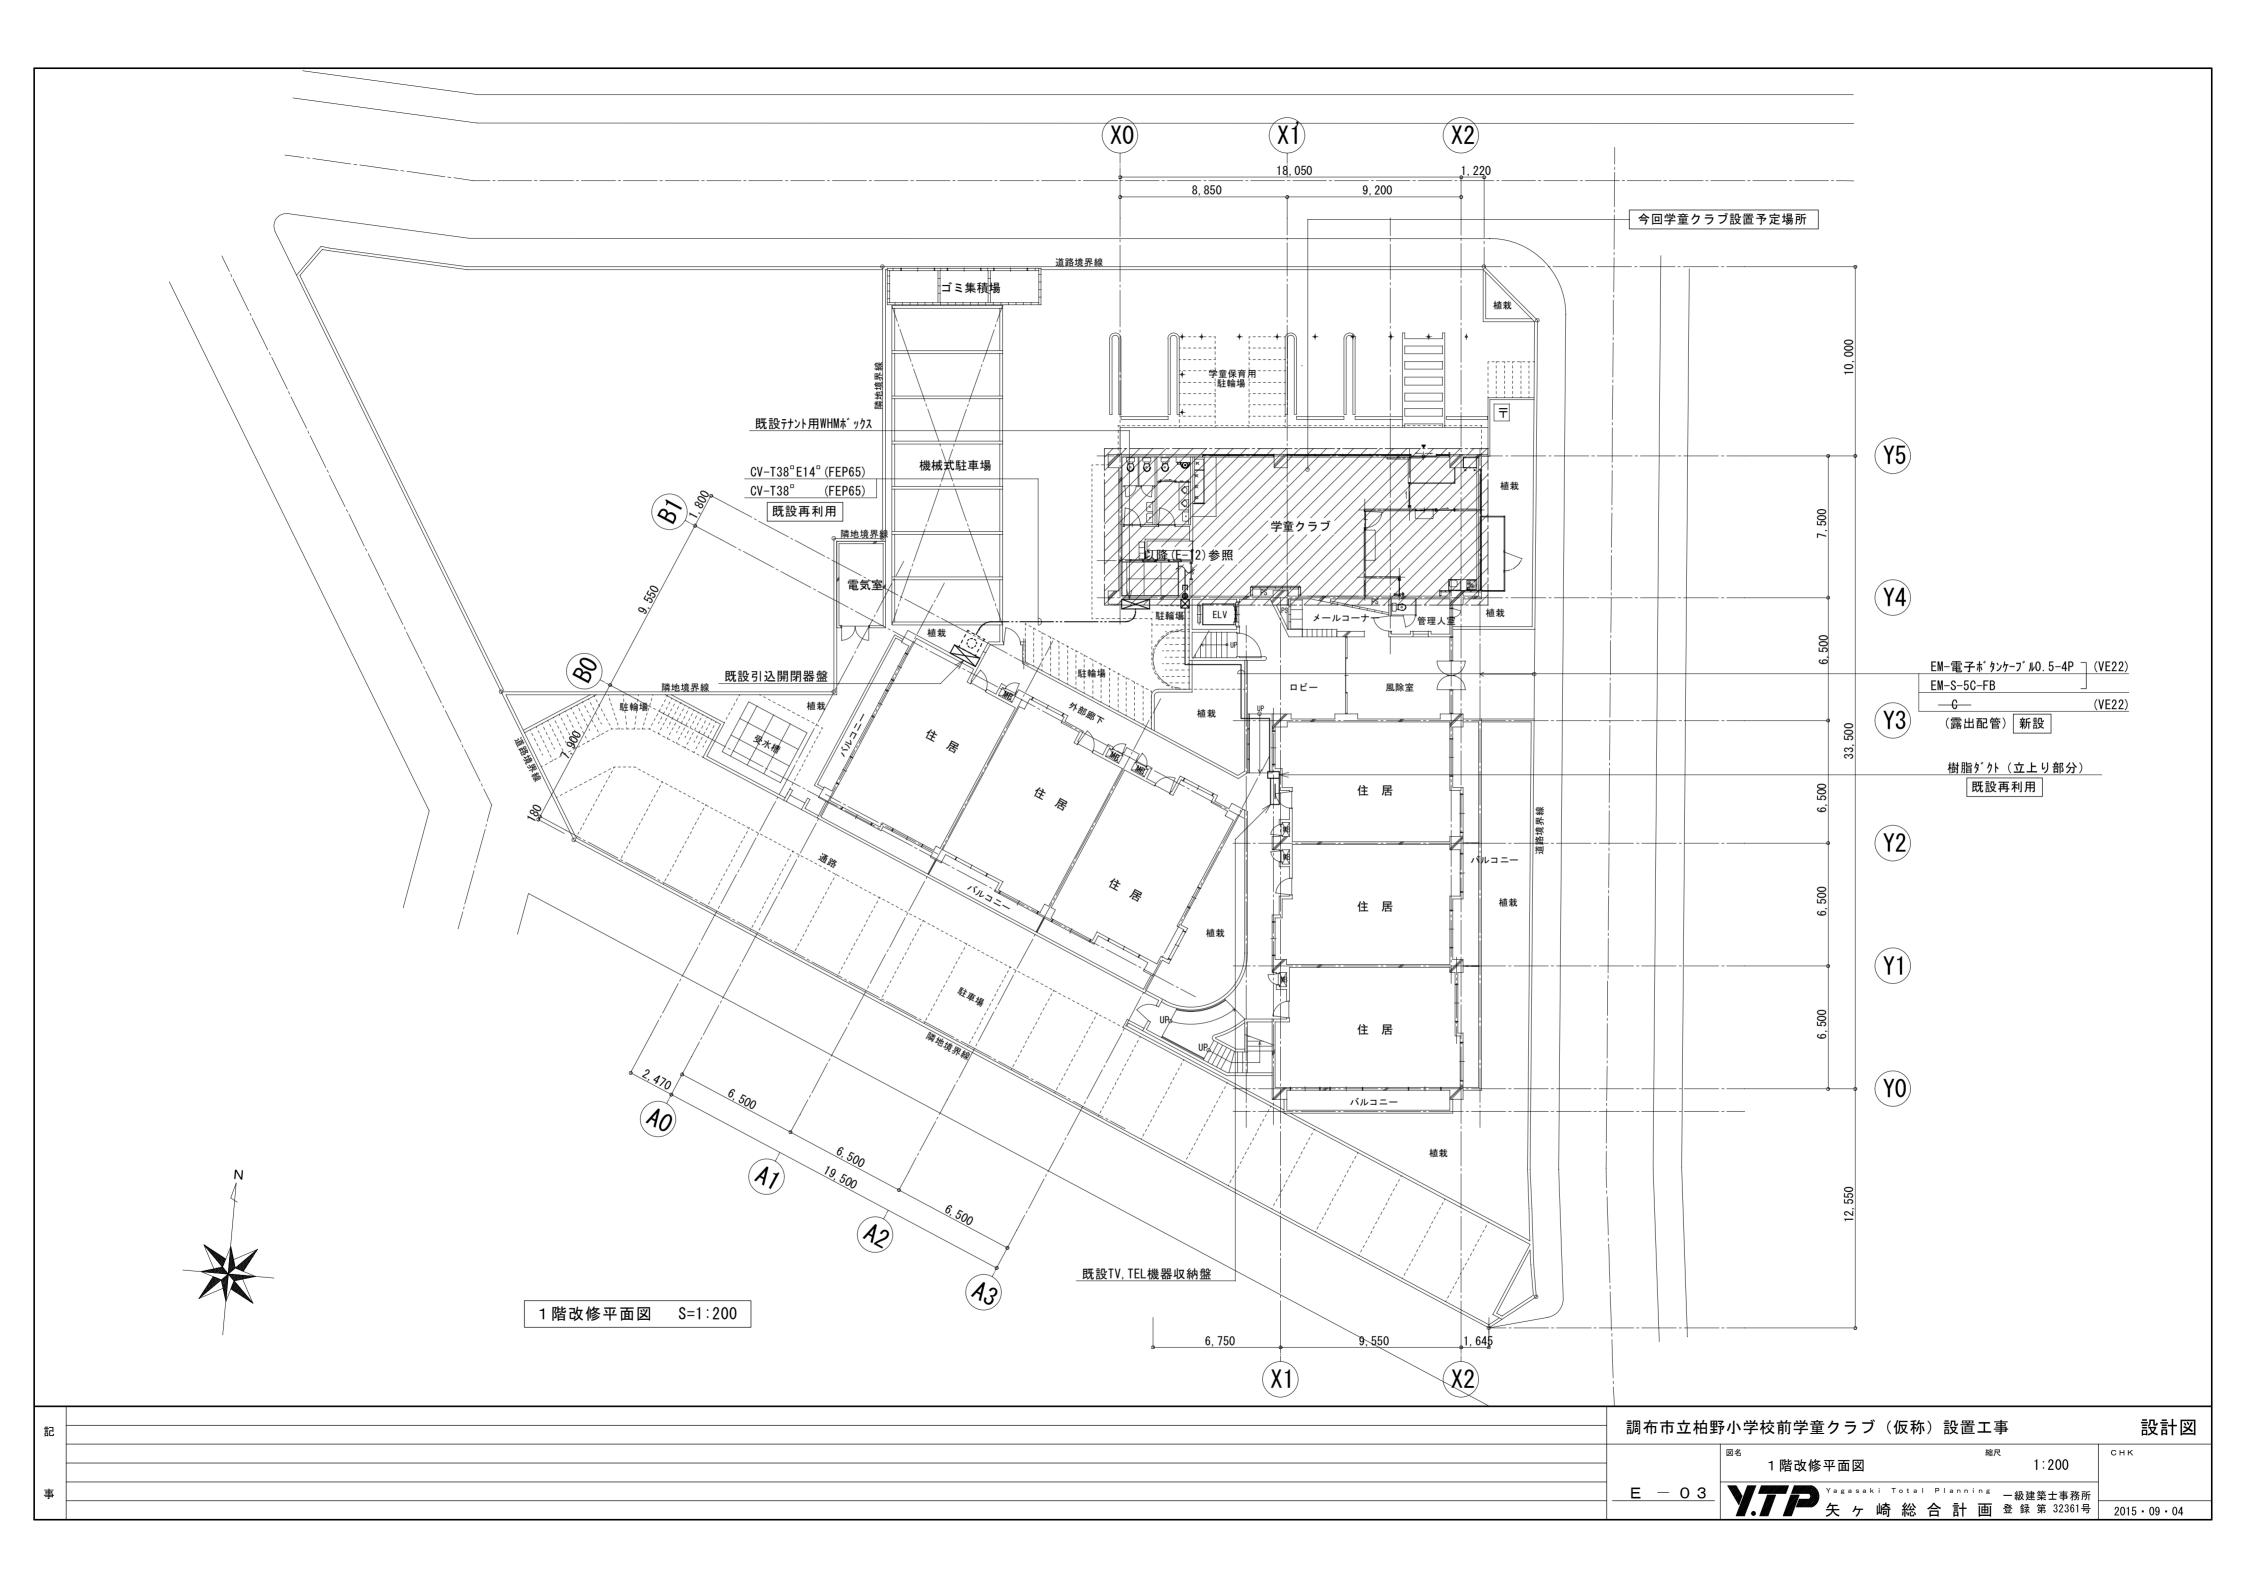

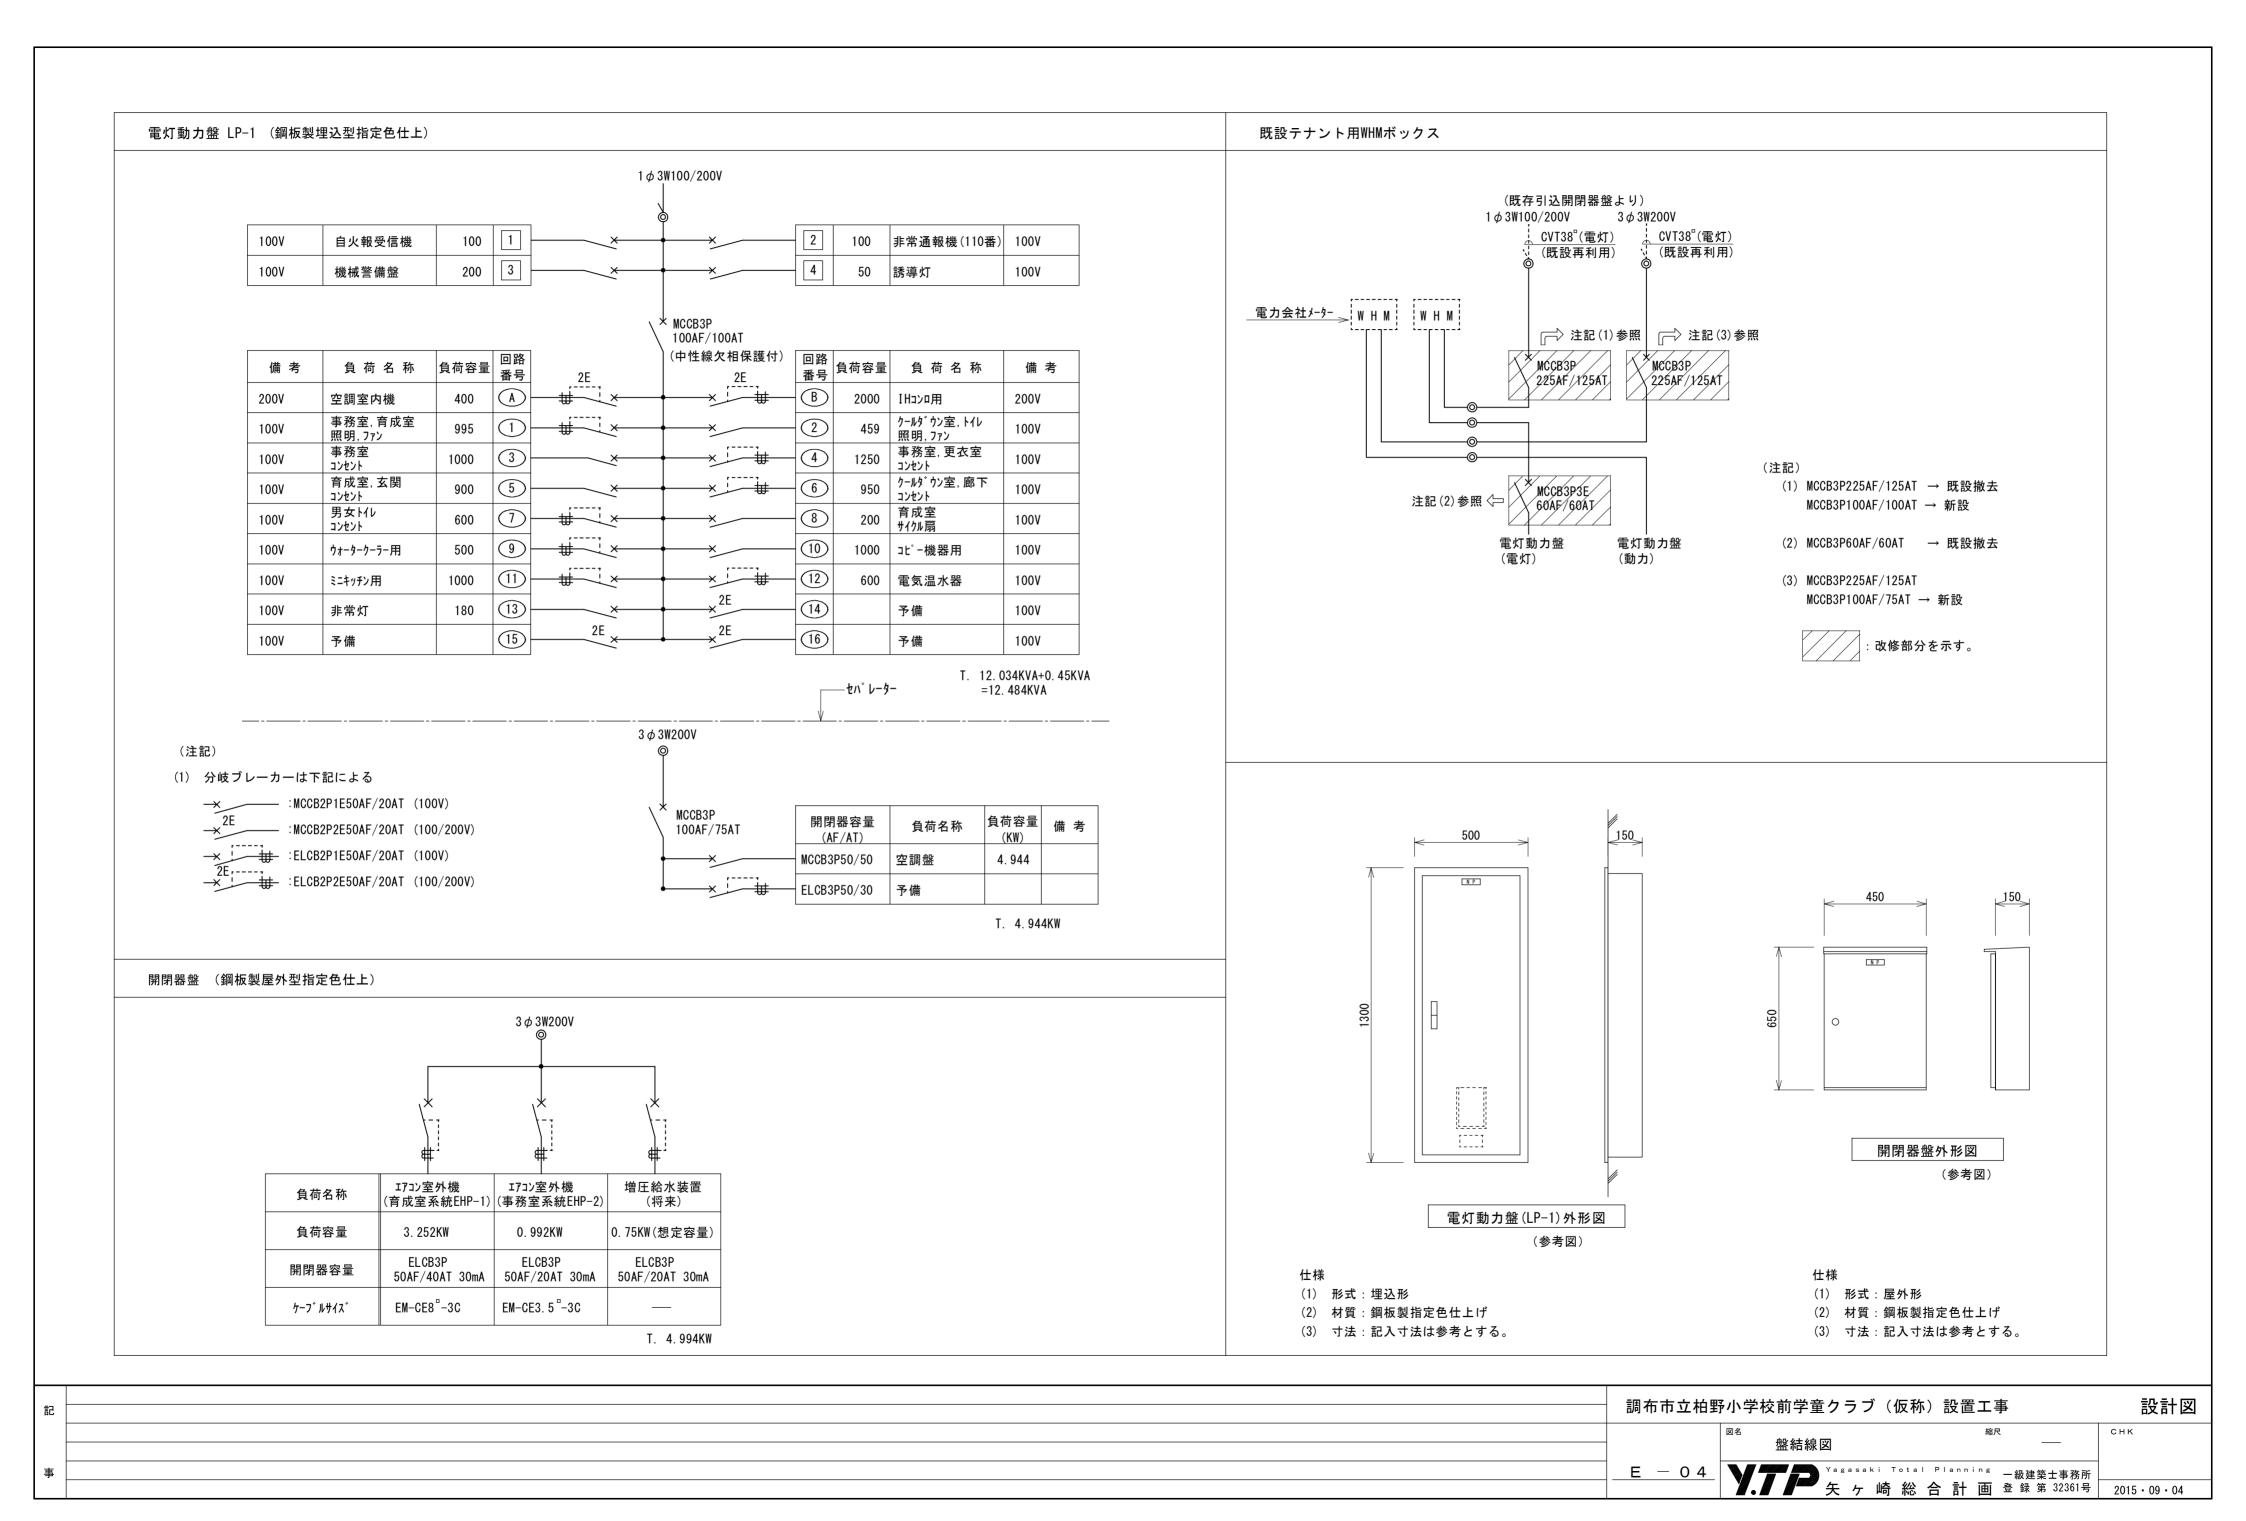


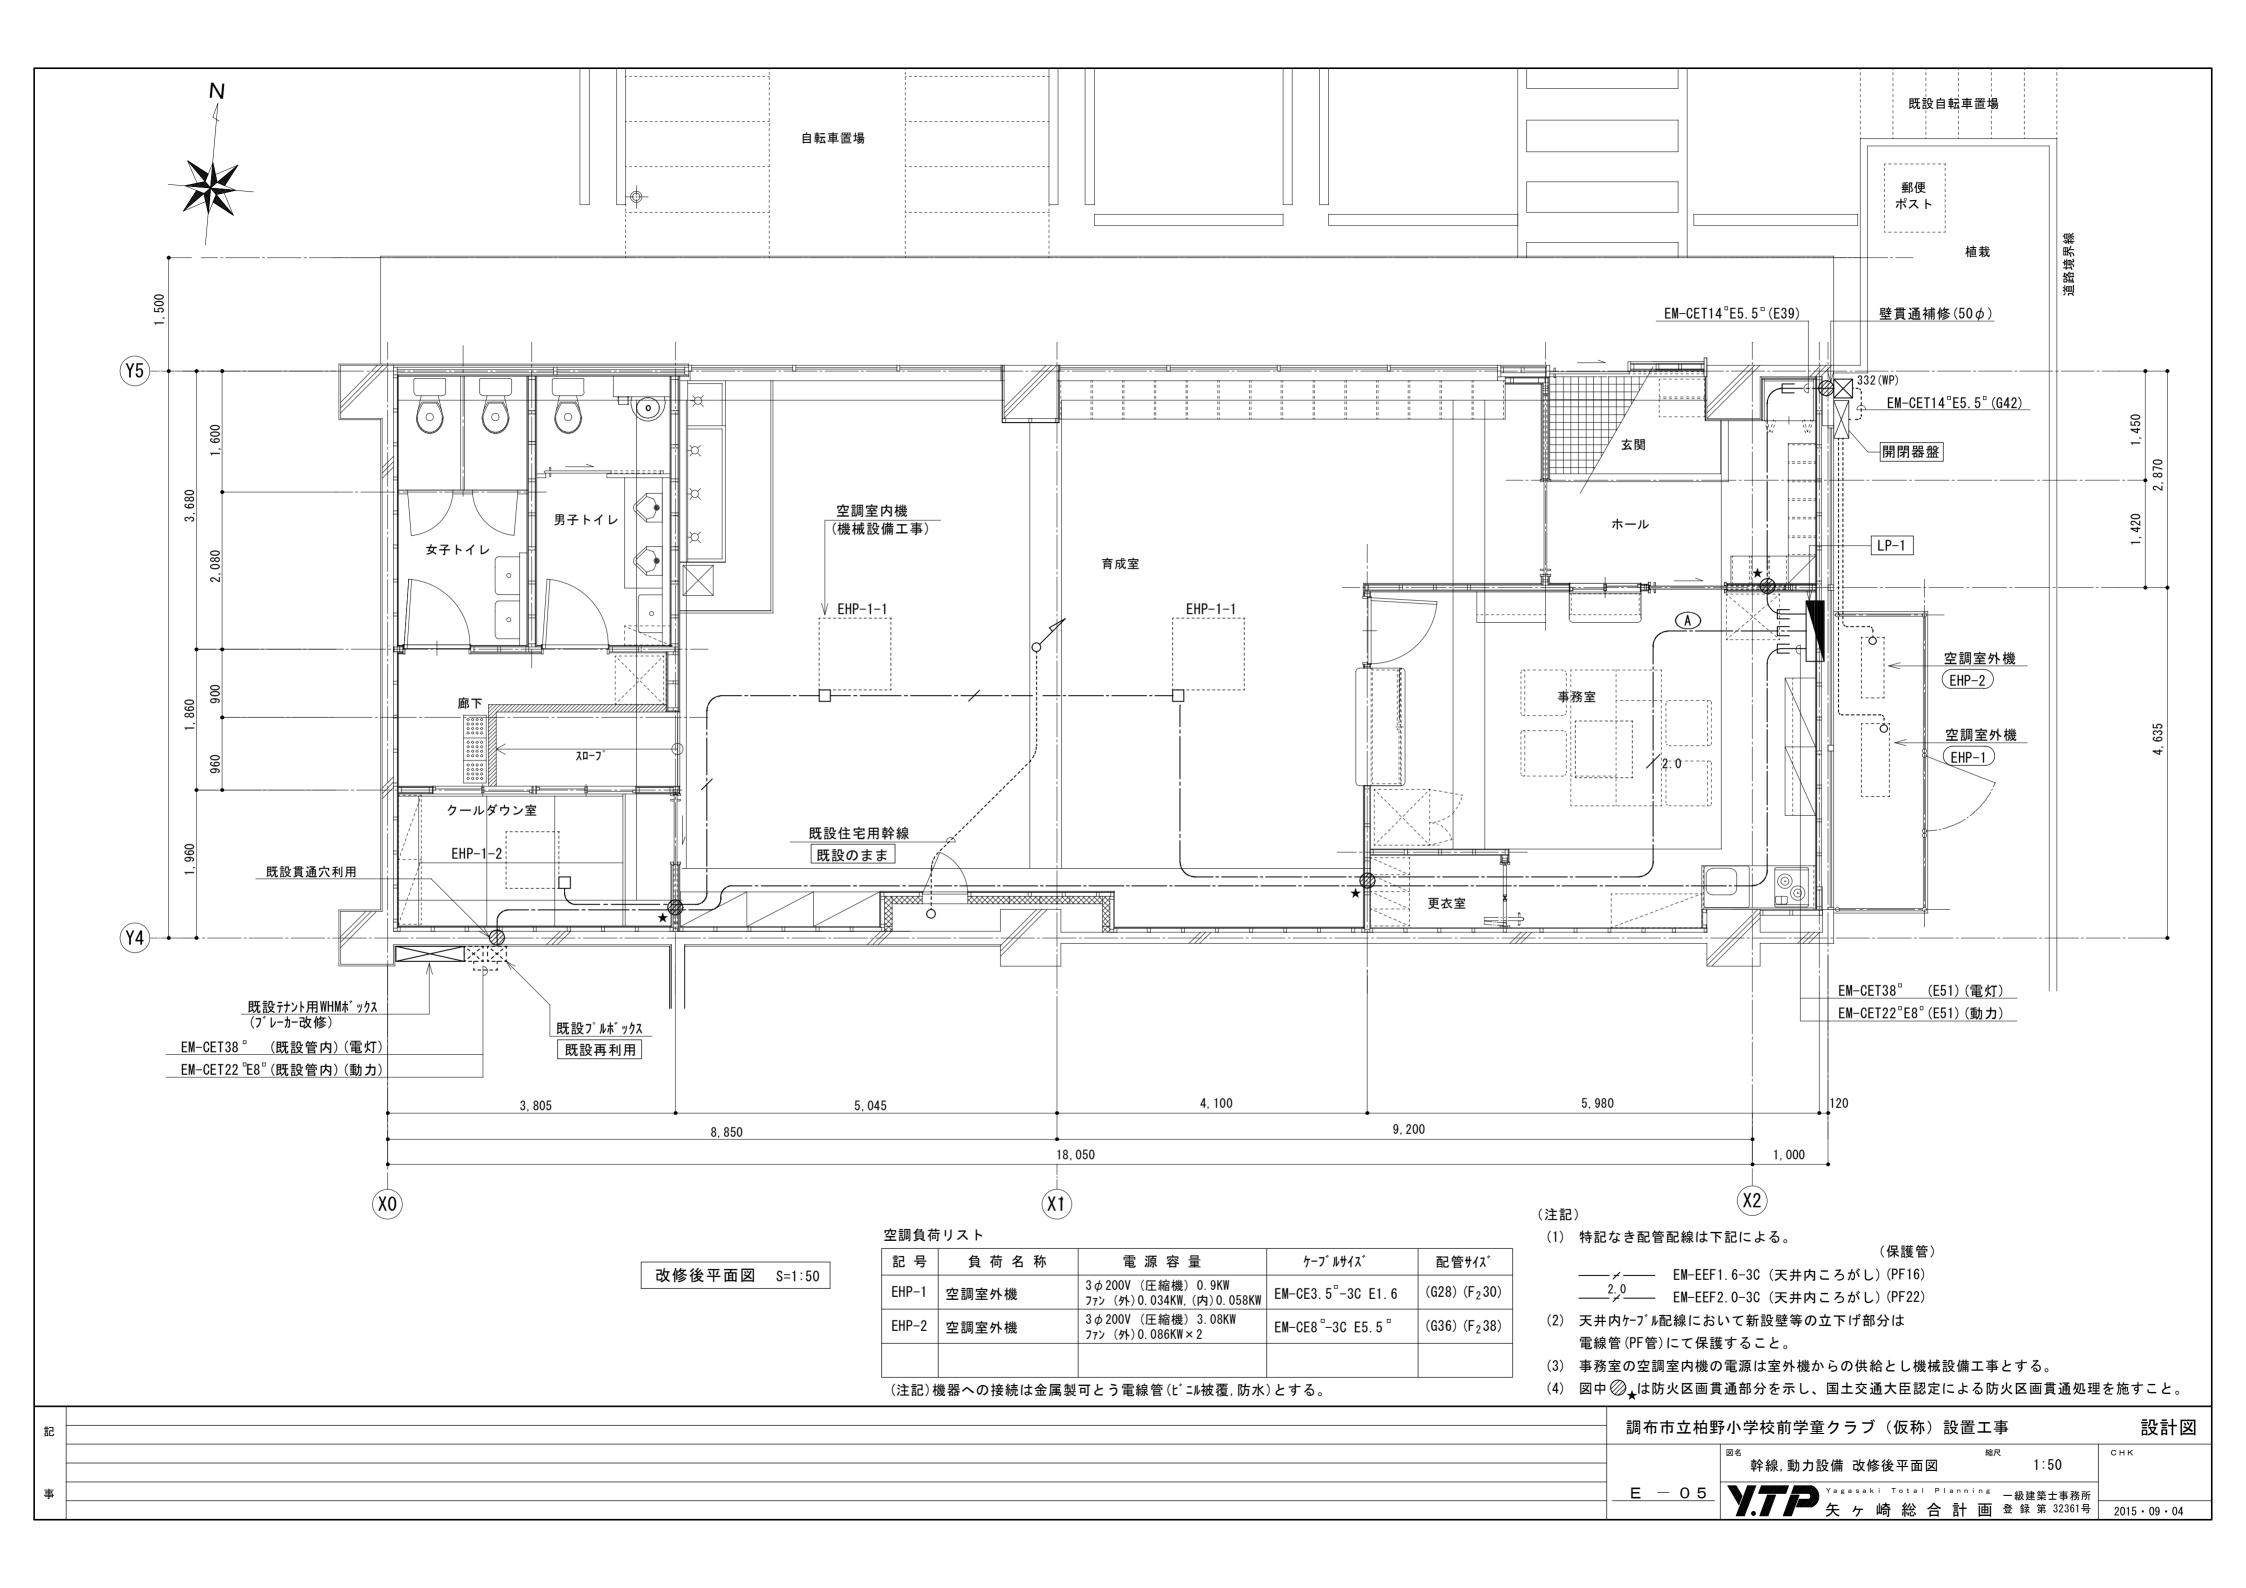



参考照明器具姿図 (扇風機含む)


	B1	LEDダウンライト LRS1-1400LM	С	LEDブラケット	D LEDダウンライト(防雨型)
A2 直付一体型LED40形 (ガード付) LSS9-4900LM	B2	LEDダウンライト LRS1-1900LM			
	В3	LEDダウンライト(調光可能型) LRS1-1400LM			
本体 : 鋼板(白色紛体塗装) ライトバー: ポリカーボネート(乳白) 光源色: 昼白色(5000K) 電圧 : 100~242V対応 光源寿命40000時間(光束維持率85%) LED内蔵・電源ユニット内蔵 平均演色評価数(Ra83) 光束 : 52001m以上 調光可能型		本体 : 7ルミダイカスト枠 : 鋼板 パネル : 7ウリル樹脂 光源色: 昼白色(5000K) 電圧 : 100~242V対応 光源寿命40000時間(光束維持率85%) 配光: 拡散タイプ 平均演色評価数(Ra70) 光束 : (B1)1125 lm以上 (B2)1550 lm以上 (B3)1125 lm以上		本体 : アルミダイカスト カバー : アクリル(乳白つや消し) 光源色: 昼白色(5000K) 光源寿命40000時間(光束維持率70%) LED内蔵・電源ユニット内蔵 平均演色評価数(Ra83) 外形: 幅140×高さ140×出しろ95	本体 : アルミダイカスト カバー : 亜鉛鋼板 明るさセンサー付 光源色:電球色(2700K) 光源寿命40000時間(光束維持率7 平均演色評価数(Ra85) LED1ニット内蔵・電源1ニット内蔵 外形本体:幅140×高さ65
E LED非常灯	F	LED非常灯	G	LED避難口誘導灯(C級)片面 SH1-FSF20-C	壁掛型扇風機
非常用照明装置の配置表 非常用照明器具(F)の最大取付間隔(30分点灯後の床面水平面照度1Lx以上) 翻具の取付高さ 2.1m 2.3m 2.4m 2.5m 2.6m 2.7m 2.9m 3.0m 単体配置	非常 器 単 直 四 本体: \$	用照明装置の配置表 用照明器具(6)の最大取付間隔(30分点灯後の床面水平面照度1Lx以上) 具の取付高さ 2.1m 2.3m 2.4m 2.5m 2.6m 2.7m 2.9m 3.0m 体配置 A1 5.4m 5.7 5.9 6.0 6.2 6.3 6.6 6.8 線配置 A2 11.8m 12.3 12.8 13.2 13.6 13.9 14.8 15.1 角配置 A4 9.7m 10.3 10.6 10.8 11.1 11.3 11.8 12.0 調板(塗装亜鉛メッキ) 漏板(塗装亜鉛メッキ) 漏120 Φ × 高さ133 非常電源内蔵 評定番号 D-LALH-05 非常時・非常灯用LED点灯		本体 : ボリカーボネート 自己点検スイッチ付 非常電源内蔵 型式評定番号 1AS1113207 ガード付	では、


畜	調布市立柏里	昴小学校前学童クラブ(仮称	5)設置工事	設計図
		照明器具姿図	縮尺 —	снк
事	<u>E - 06</u>	Y.TP Yagasaki Total 矢ヶ崎総	「Planning 一級建築士事務所 合 計 画 登 録 第 32361号	2015 • 09 • 04

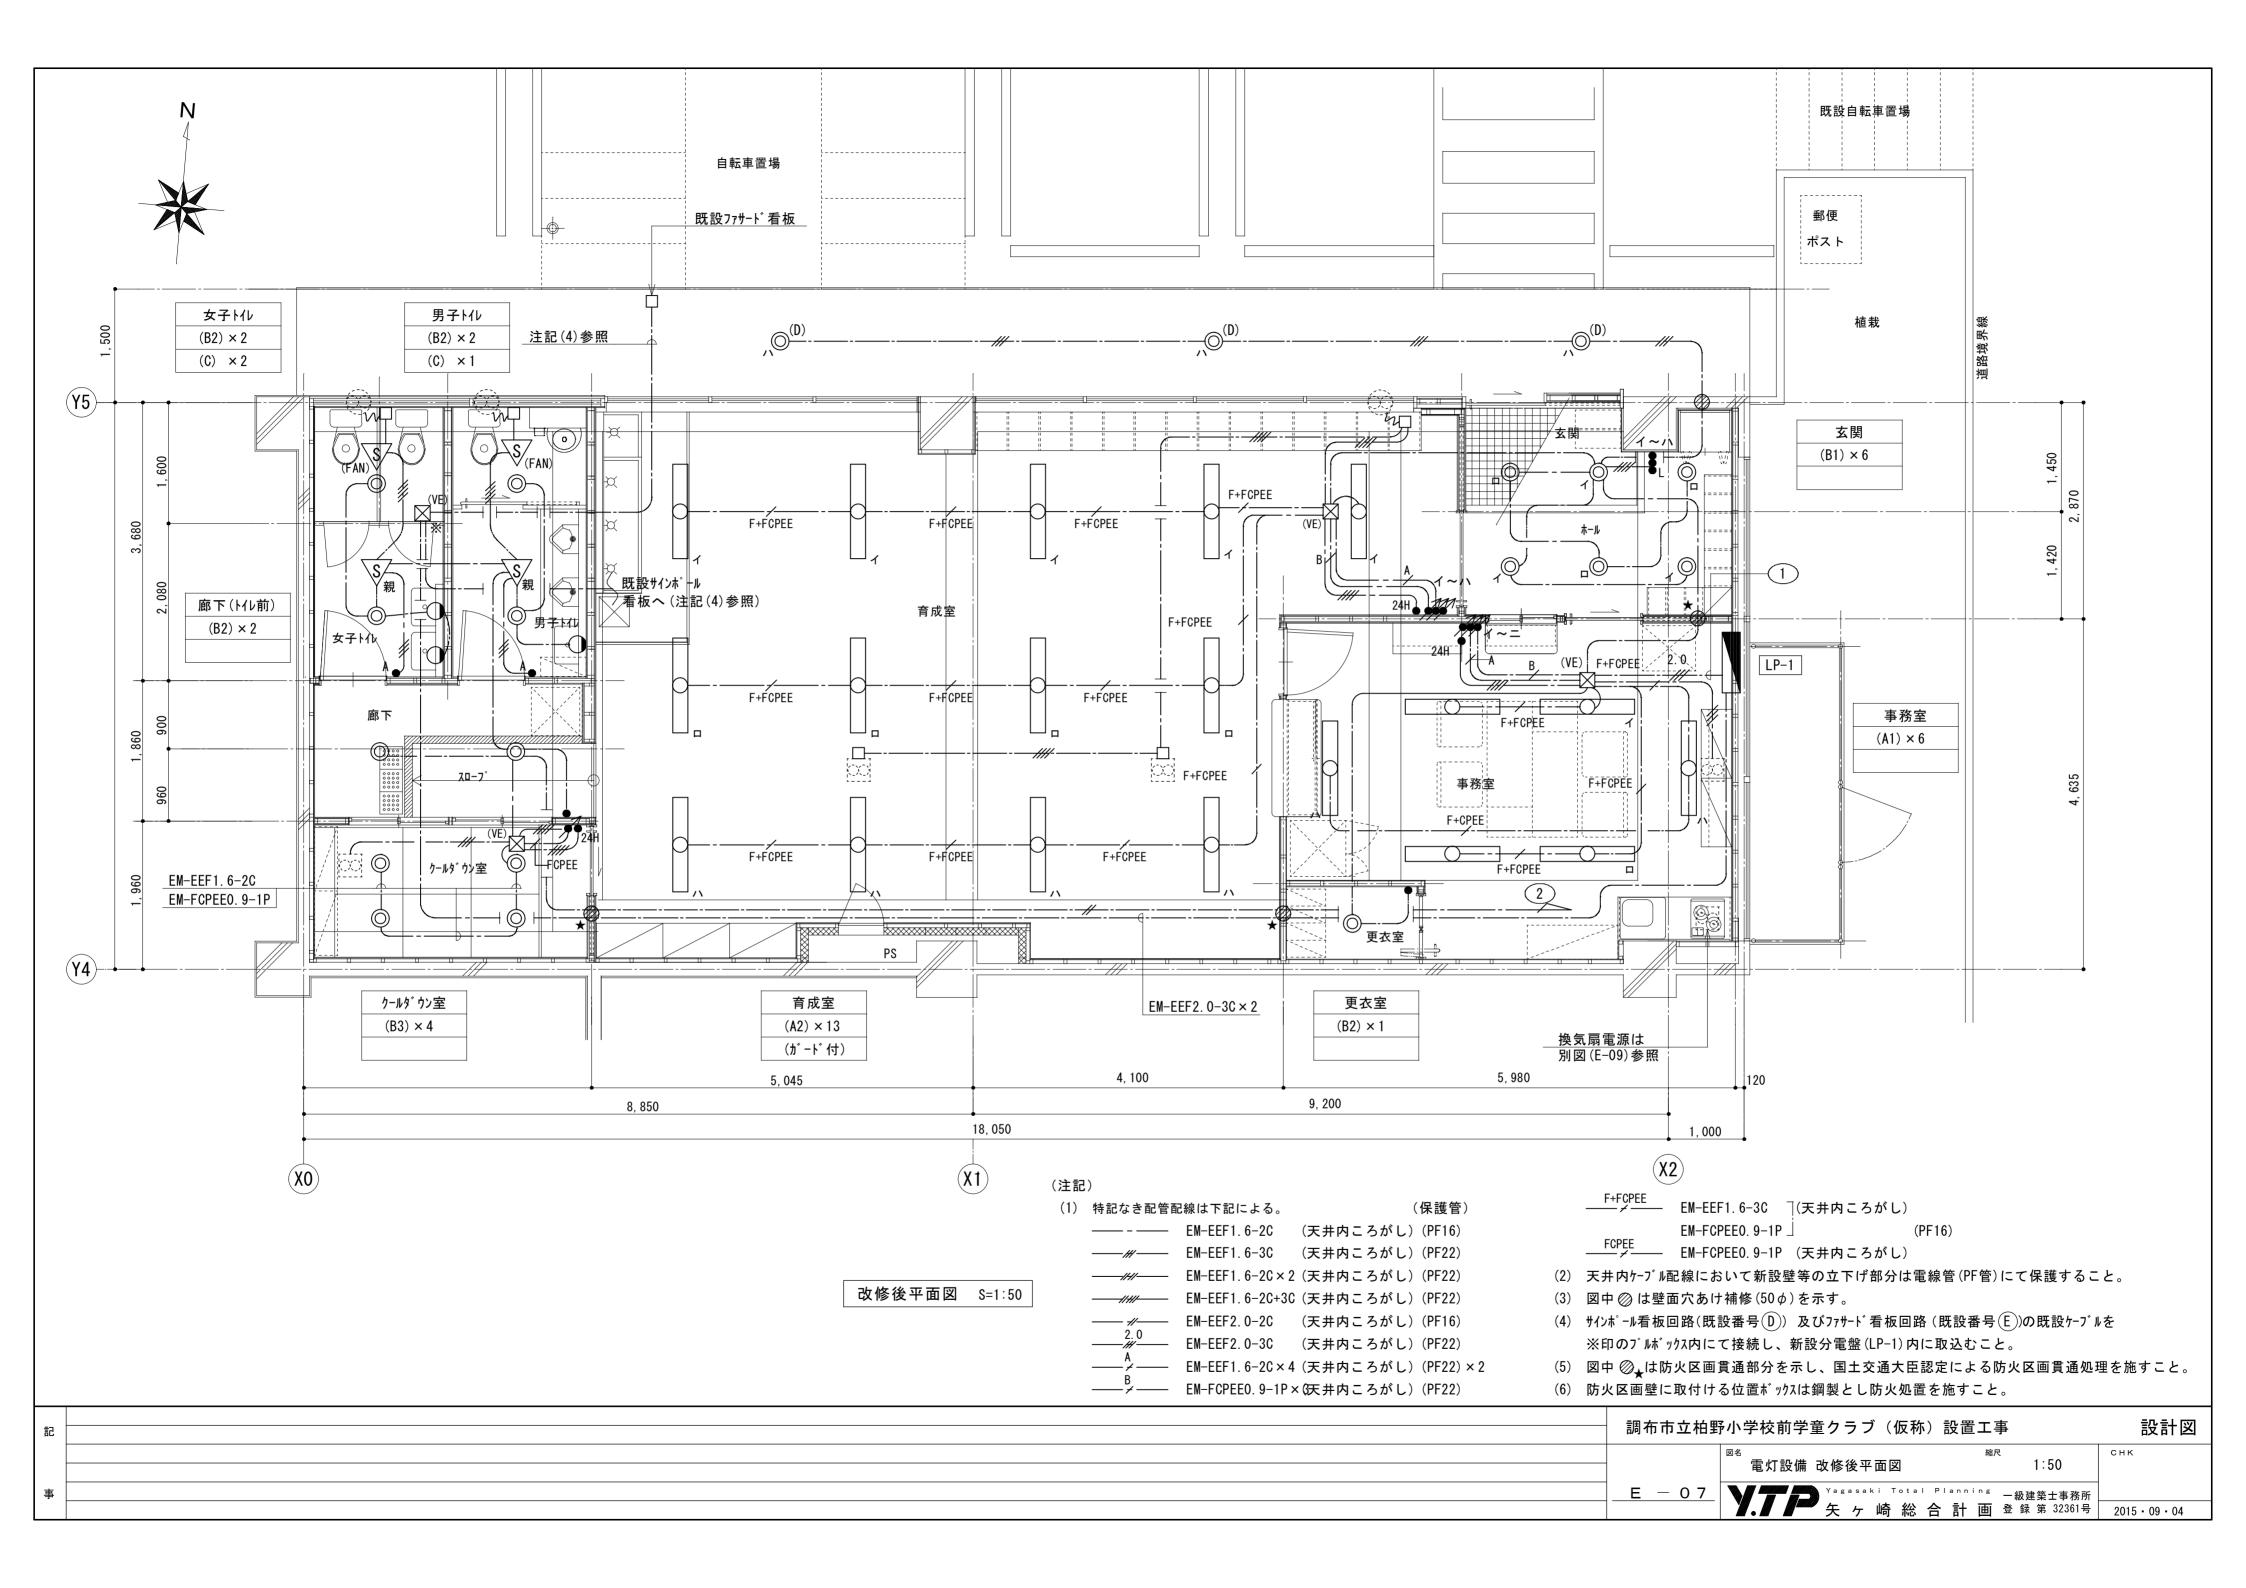

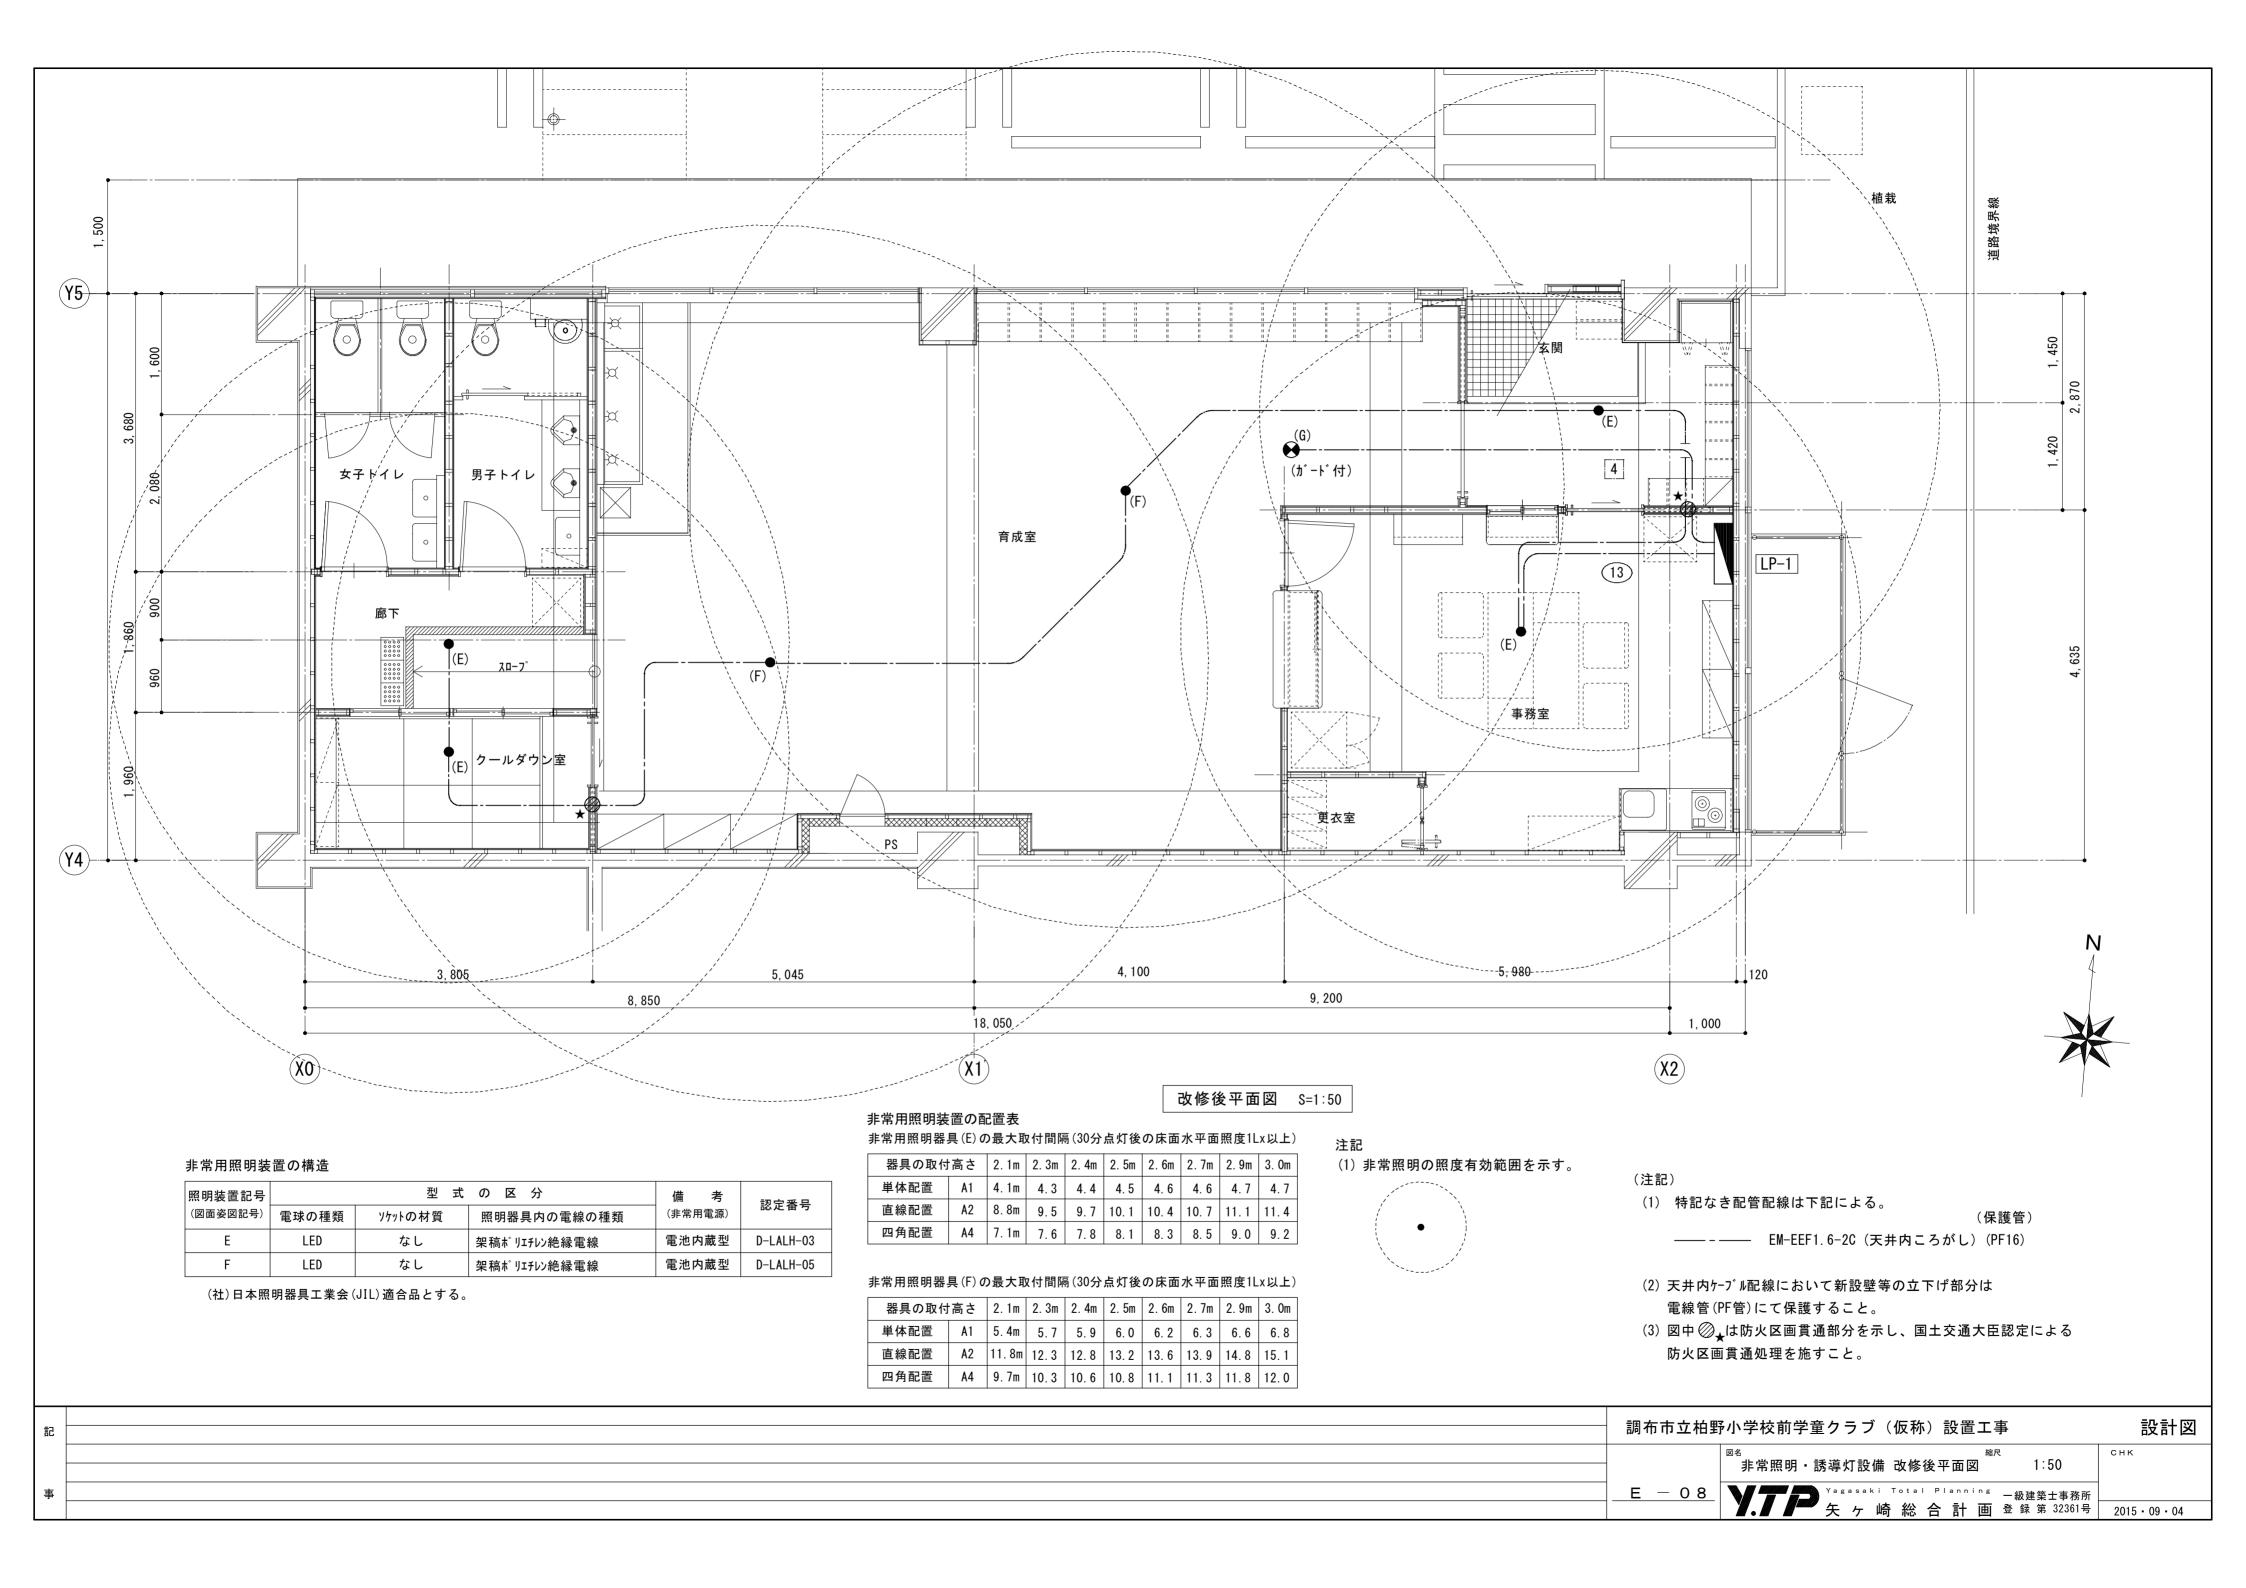


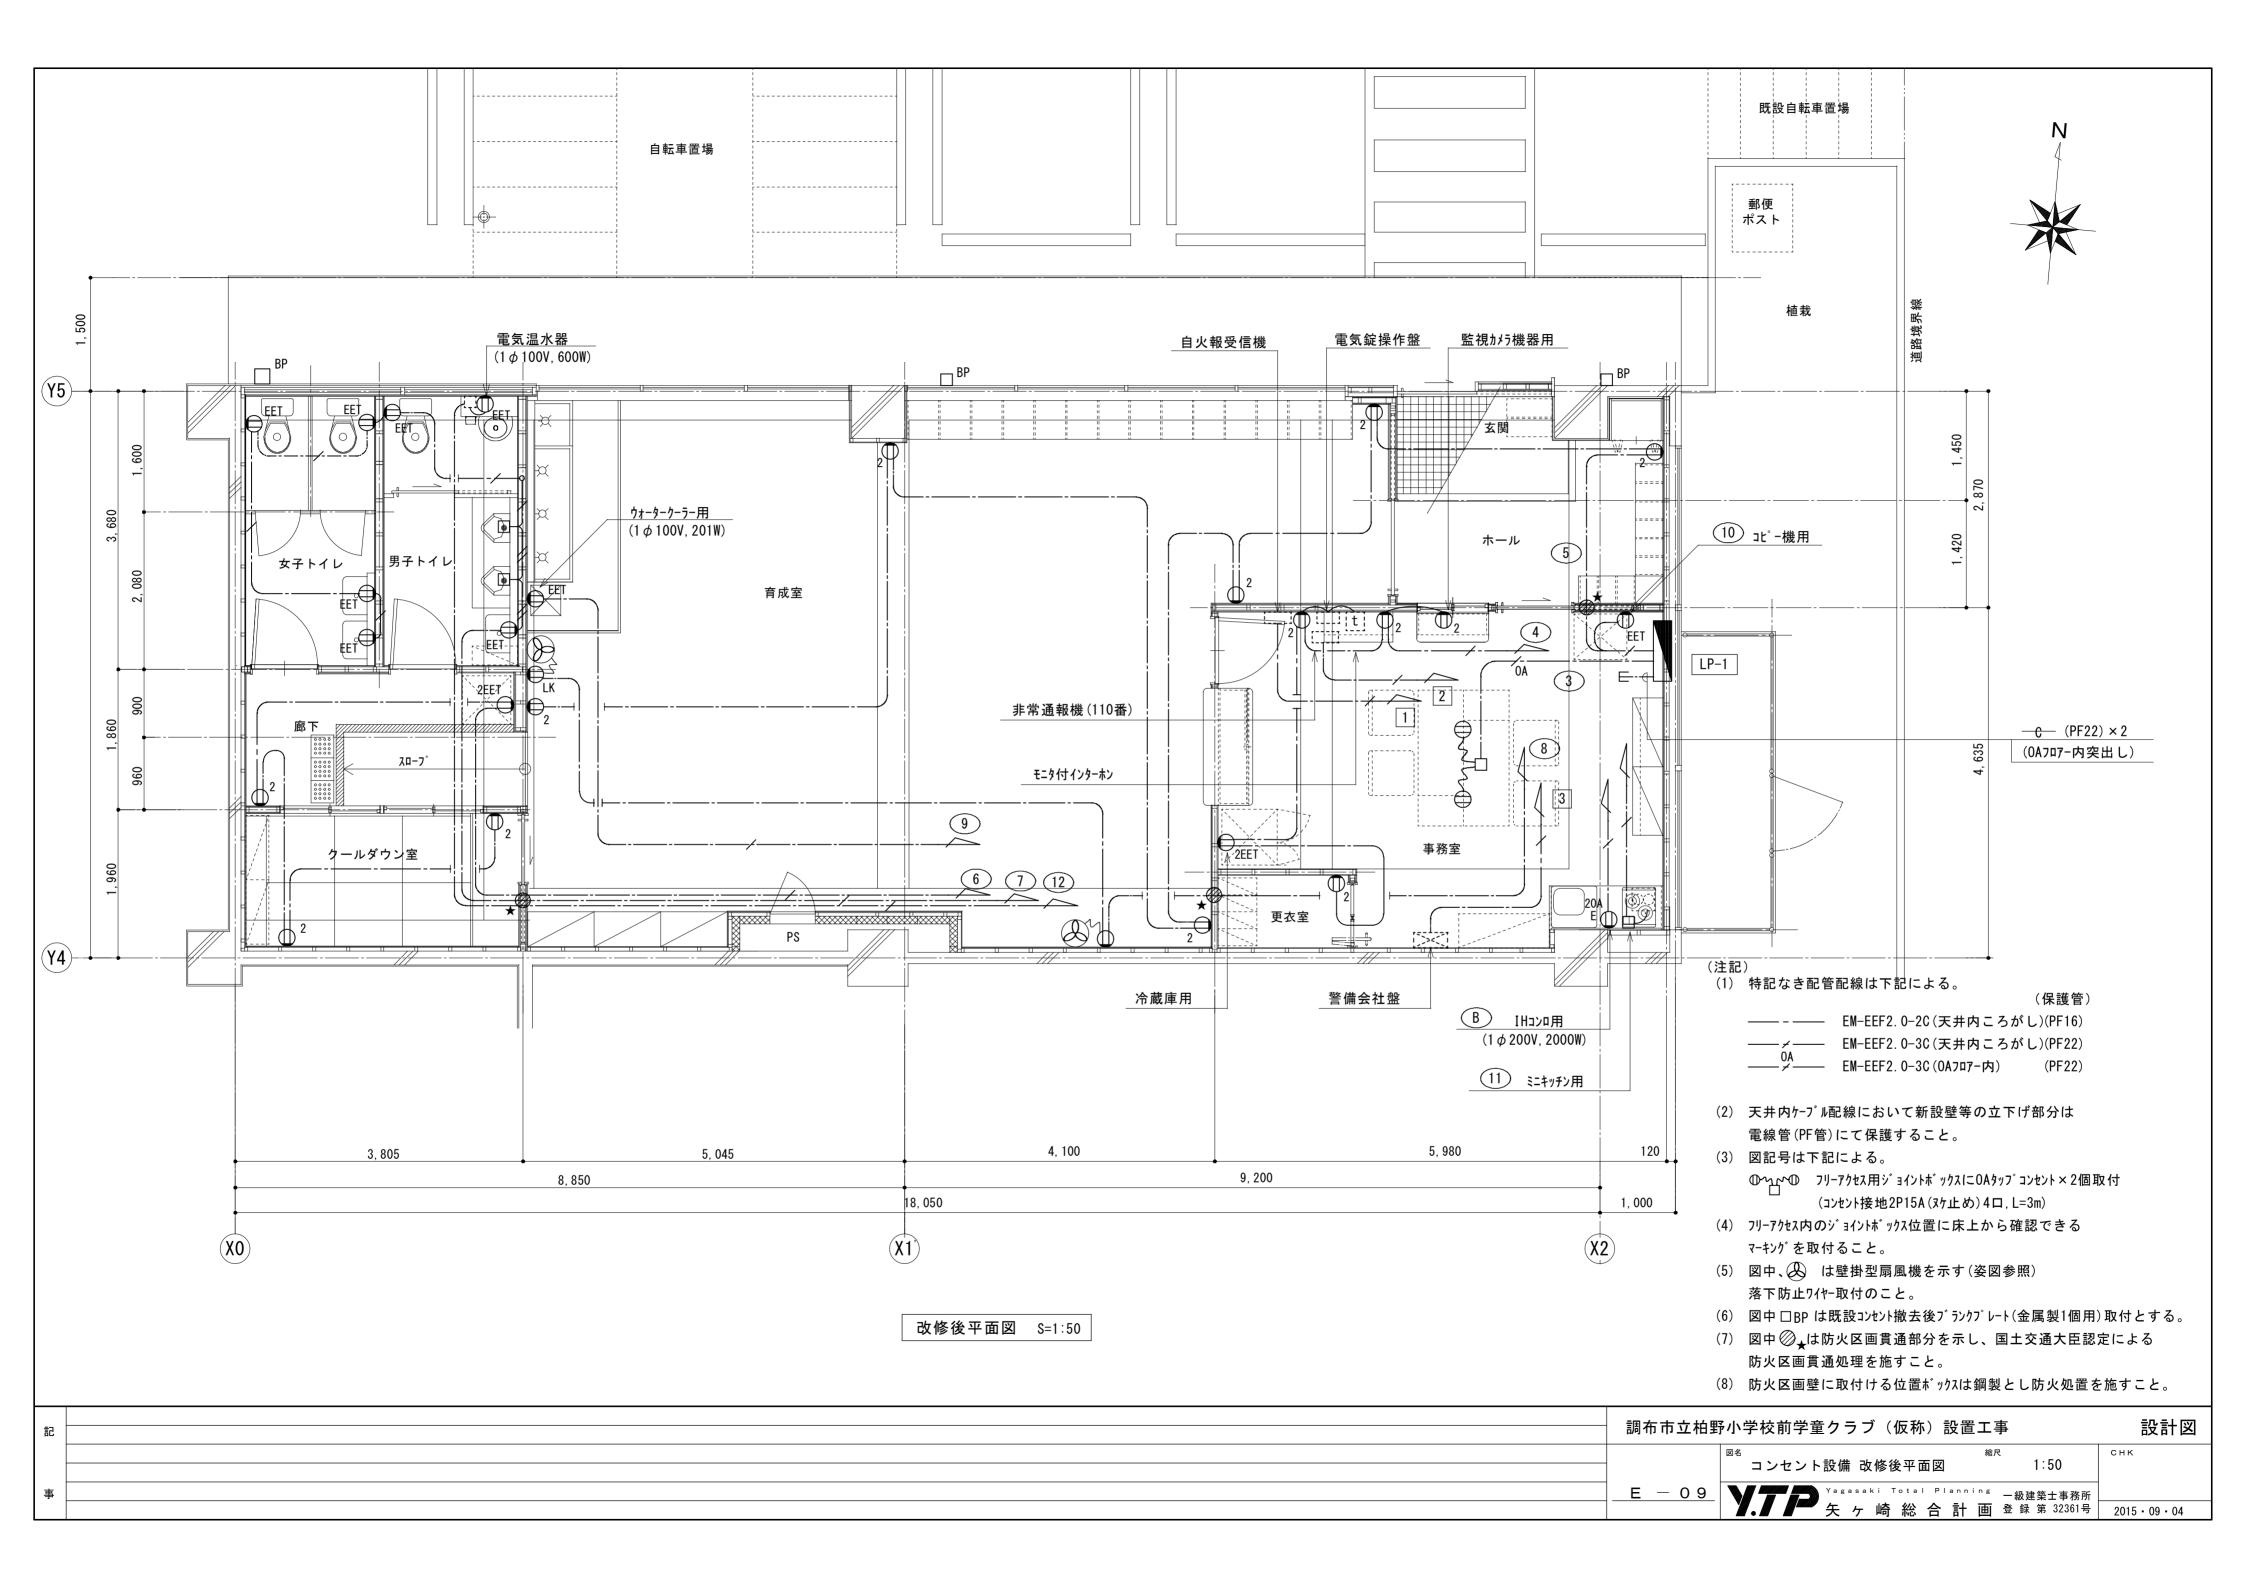


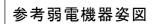

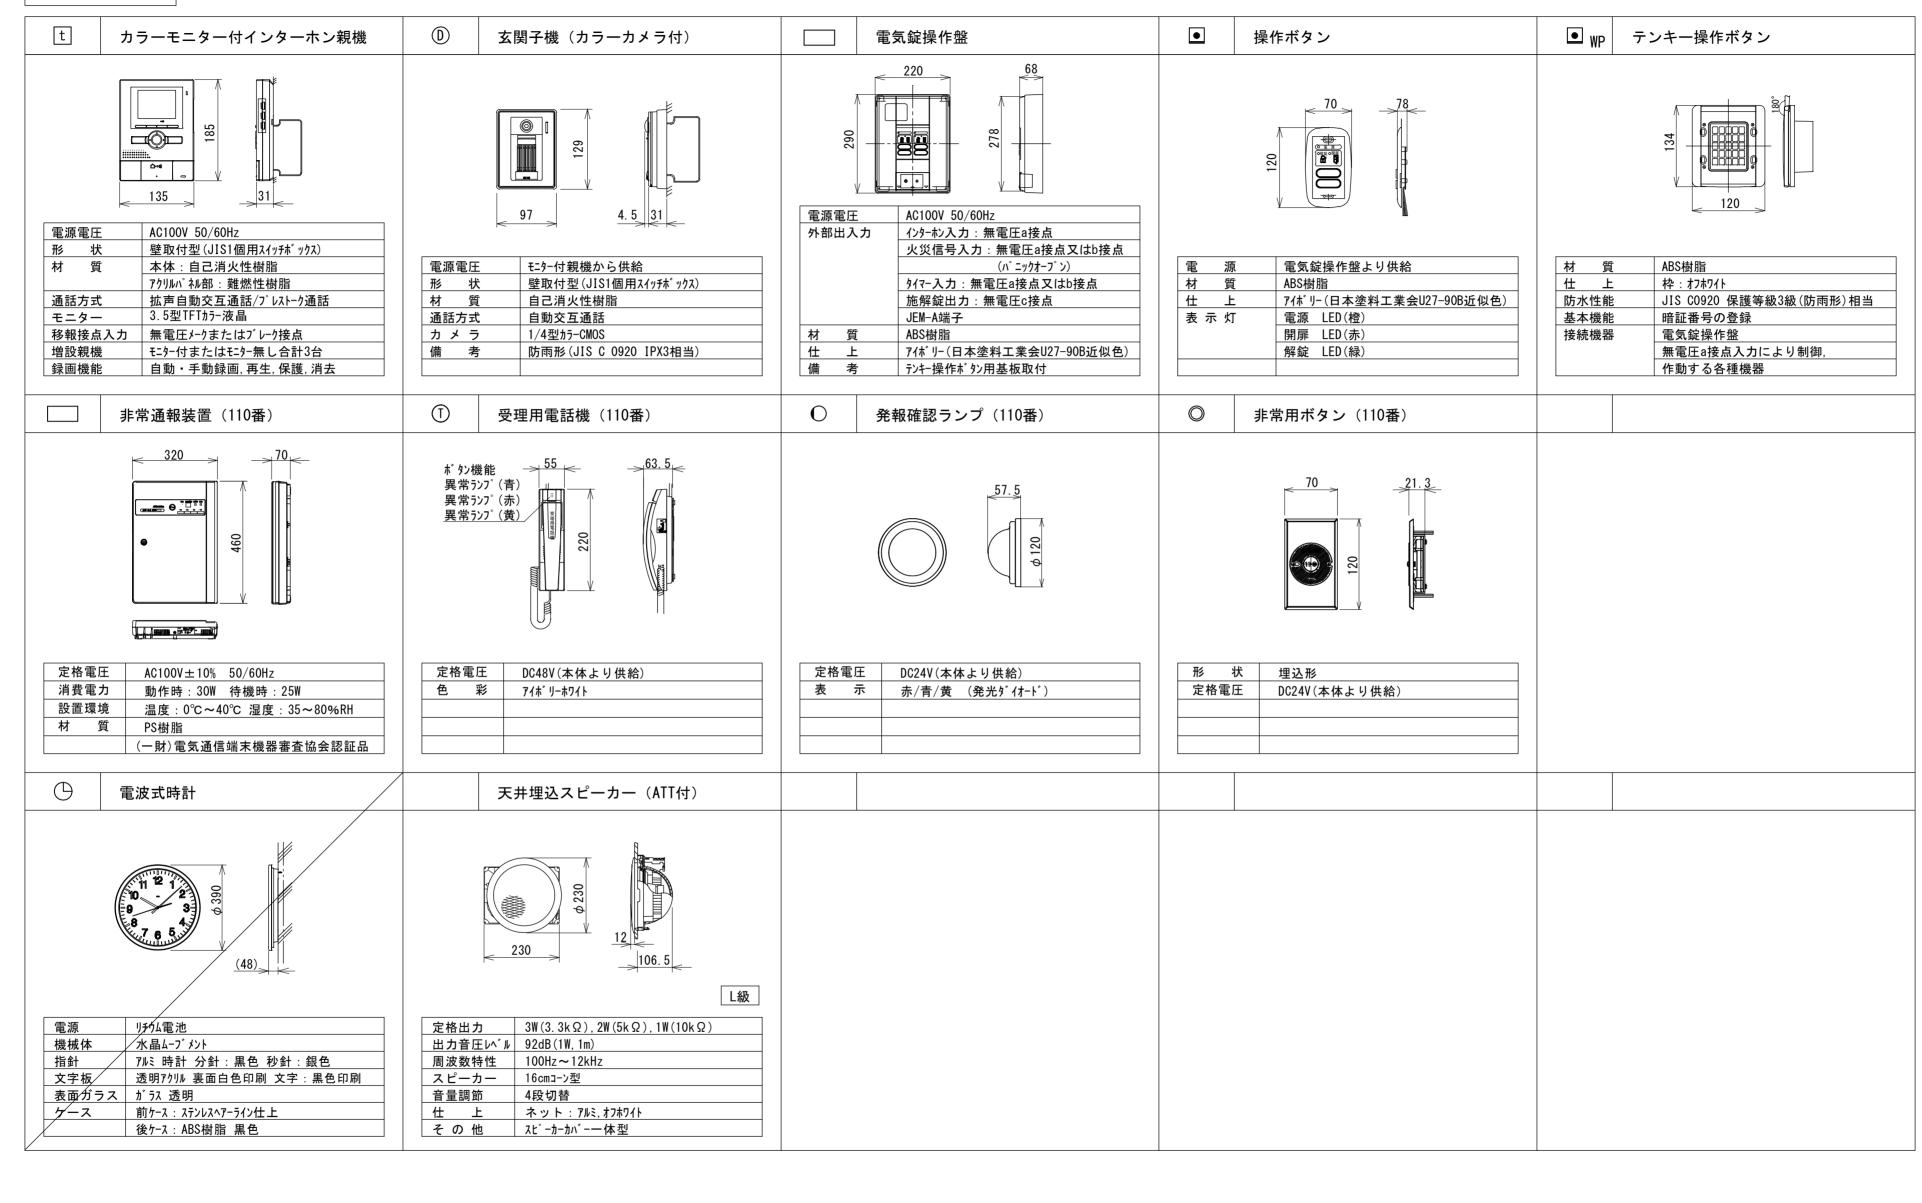

į	12	調布市立柏里	野小学校前学童クラブ(仮称)	設置工事	設計図
			弱電機器姿図(1)	縮尺	снк
3	*	E - 10	YTP Yagasaki Total P 矢ヶ崎総合	lanning 一級建築士事務所 計 画 登 録 第 32361号	2015 • 09 • 04

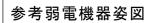

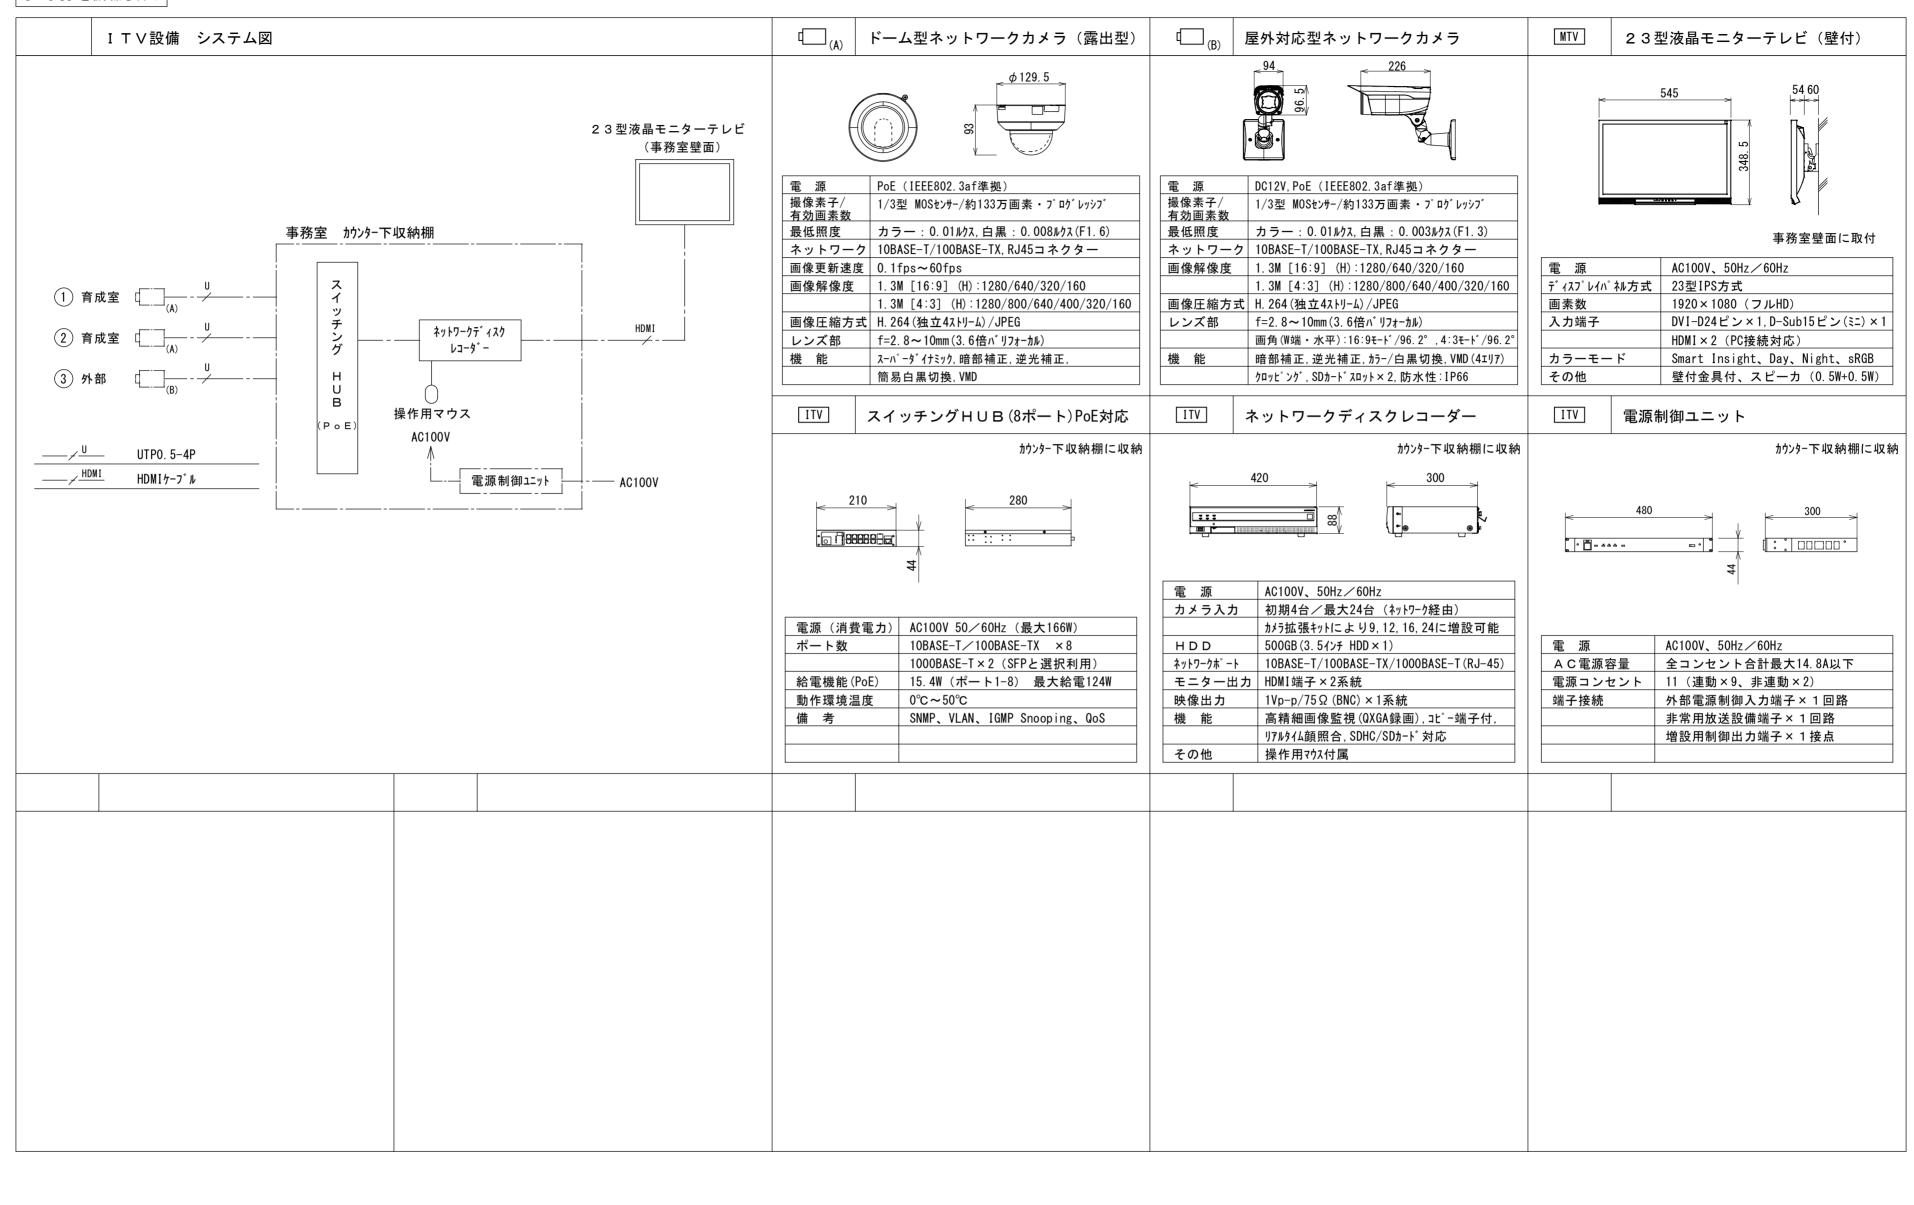

1		調布市立柏里	予小学校前学童クラブ(仮称)	设置工事	設計図
			弱電機器姿図(2)	縮尺	снк
=	事 	E - 11	Y.TP Yagasaki Total PI 矢ヶ崎総合	*************************************	2015 • 09 • 04

